



Distribuição de Rede de Água Pluvial - Planta Baixa
Escala 1:50

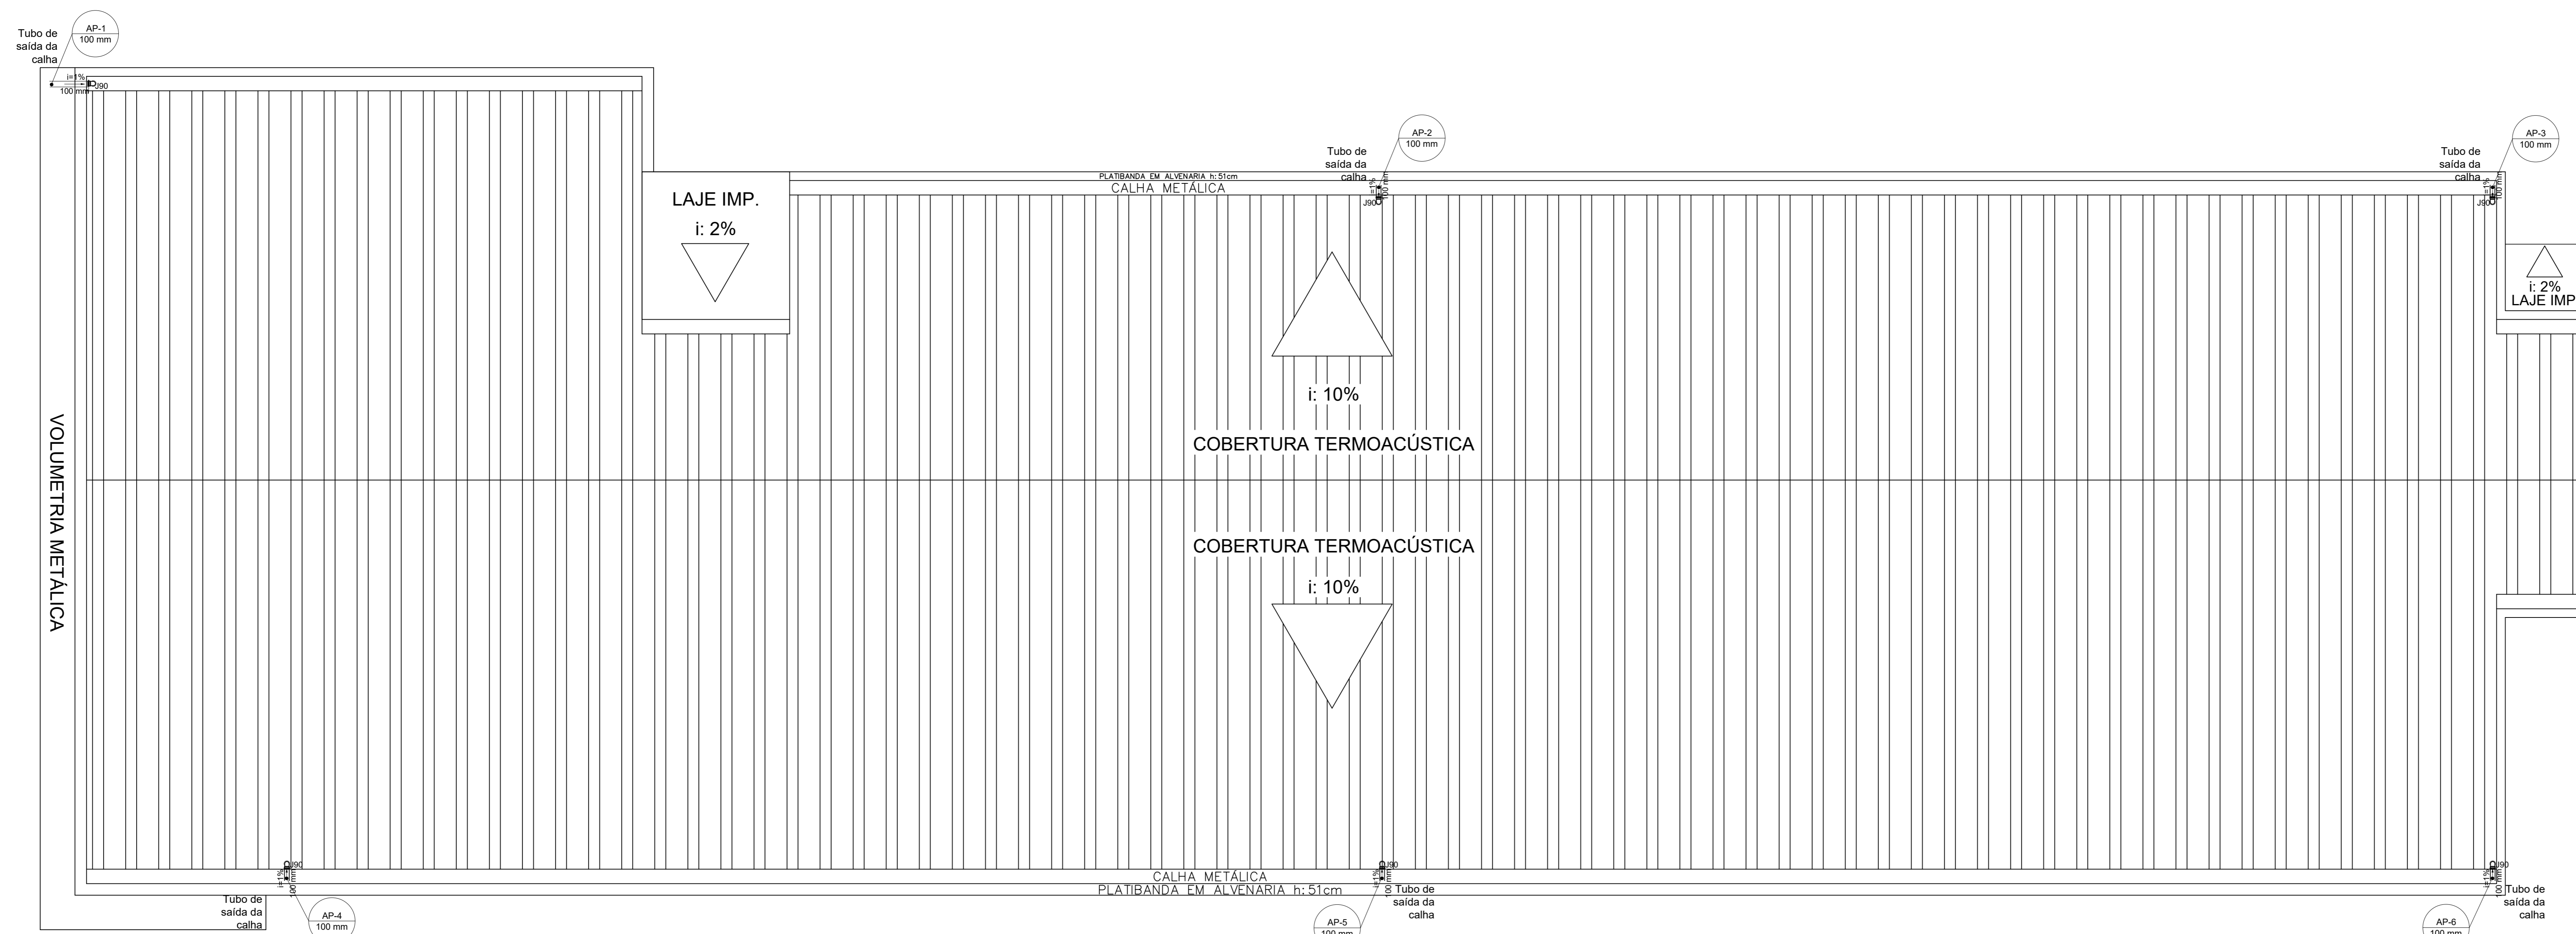

Distribuição de Rede de Água Pluvial - Cobertura
Escala 1:50

- 1) NOS DESVIOS DOS CONDUTORES VERTICAIS, DEVEM-SE USAR CURVAS DE 90° DE RAIO LONGO OU CURVAS 45°
- 2) OS CONDUTORES HORIZONTAIS DE ÁGUA PLUVIAL DEVEM TER DECLIVIDADE MÍNIMA DE 0,5%
- 3) MATERIAL DA CALHA DEVERÁ SER DE CHAPA DE AÇO GALVANIZADO OU PVC RÍGIDO
- 4) MATERIAL DOS CONDUTORES VERTICAIS OU HORIZONTAIS DEVEM SER DE PVC RÍGIDO OU AÇO GALVANIZADO
- 5) INTENSIDADE PLUVIOMÉTRICA DE PROJETO IGUAL A 150MM/H. TEMPO DE RETORNO=5ANOS. DURAÇÃO=5MIN

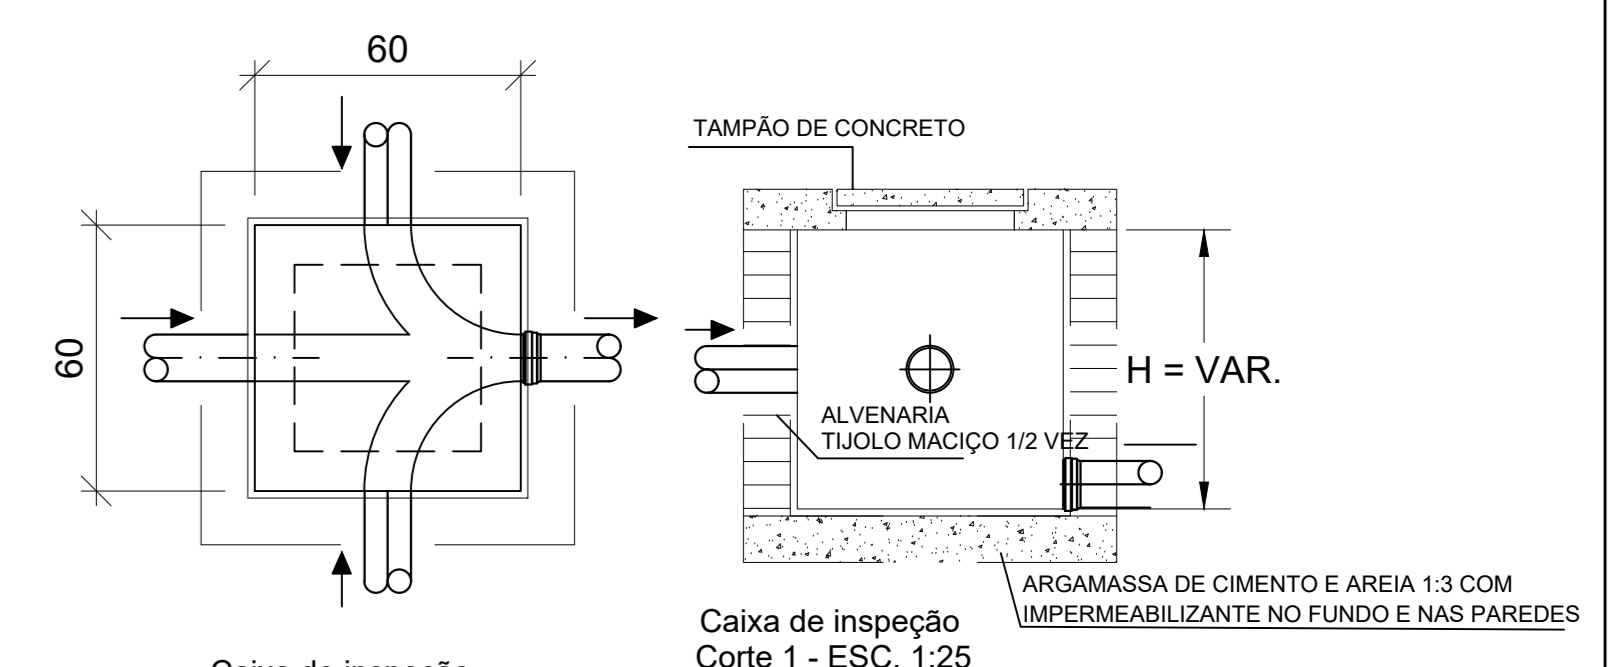

Caixa de inspeção
Planta baixa - ESC. 1:25
Caixa de inspeção
-Profundidade máxima: 1,00 m
-Diâmetro mínimo de 60 cm, ou quadrada de lado 60cm
-Tampa removível e perfeita vedação
-Fundo da caixa deve assegurar o rápido escoamento

CONVENÇÕES

J90	JOELHO 90°
J45	JOELHO 45°
CL90	CURVA LONGA 90°
AP	COND. VERTICAL DE ÁGUA PLUVIAL
CA	CAIXA DE AREIA/PASSAGEM

Projeto Hidrossanitário		Título	03/03	Folha
Universidade Estadual do Paraná		Proprietário		
Distribuição de Rede de Água Pluvial - Planta Baixa. Distribuição de Rede de Água Pluvial - Cobertura.		Conteúdo		
Rua Hermínio Mills				
Localização				
Lote	Quadra	Bairro	Município	
2.175	01	Distrito de São Cristóvão	União da Vitória - PR	
Proprietário				
Universidade Estadual do Paraná CNPJ 05.012.896/0001-42				
Responsável técnico				
Engenheiro civil João Artur Casado CREA-PR 95.017/D				
Casa do projeto				
Indicada	Escala	Data	Data	
		Novembro/2019	(44) 3423 4727 / 9 9965 5692 casado@projeto3d@hotmail.com	